


PLANTA BAIXA - MADEIRAMENTO COBERTURA
ESCALA 1:50

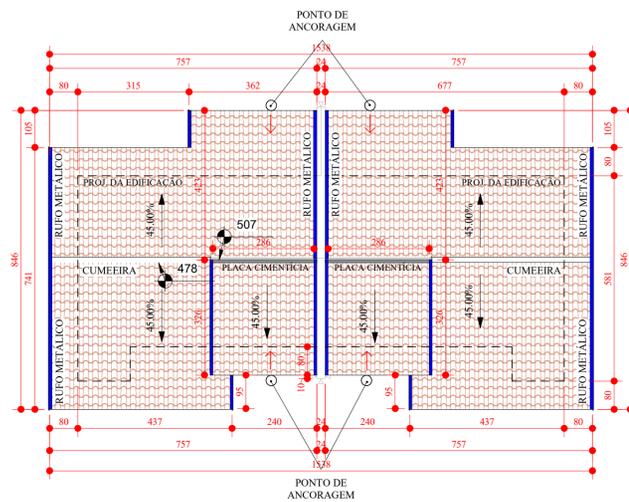


PLANTA BAIXA - COBERTURA
ESCALA 1:100

QUANTITATIVO


RUFOS (ø26 - 50 mm) = 44 m
FORRO PVC (8 mm) = 49 m²
TELHA PORT. = 1964 unid

OBS: SENTIDO DE CAMINHAMENTO NO TELHADO ↑

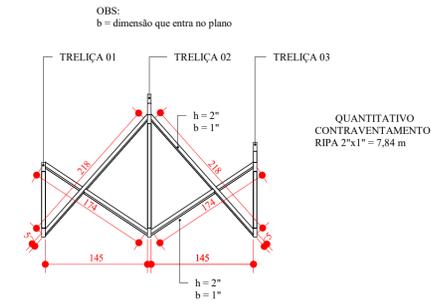

CONTRAVENTAMENTO ESCALA

OBS: A CARGA SUPORTADA PELA CERÂMICA - TELHA PORTUGUESA (NA ÁREA DE TELHA) DA COBERTURA DO TELHADO É DE 130 kgf.

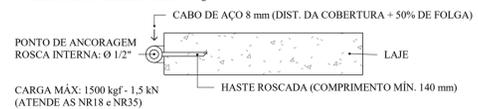

DETALHE - ANCORAGEM
ESCALA 1:100

RELAÇÃO DE MADEIRA

DESCRIÇÃO	COMPIMENTO TOTAL	VOLUME TOTAL
CAIBROS - 2"x3"	250,8 m	0,96 m³
RIPAS - 1"x2"	414,5 m	0,53 m³
TARUGAMENTO - 1"x2"	67,2 m	0,09 m³
TERÇA - 2x5"	17,3 m	0,11 m³
TESTEIRA - 1"x6"	31,3 m	0,12 m³
TESTEIRA - 1"x8"	32,4 m	0,15 m³
TOTAL	813,5 m	1,97 m³

MEMORIAL VIDA ÚTIL - NORMA NBR 15.575

ELEMENTO CONSTRUTIVO	ELENCO EXEMPLIFICADO	PRAZOS [ANOS]
COBERTURA	ESTRUTURA DA COBERTURA E COLETORES DE ÁGUA PLUVIAIS EMBUTIDOS.	≥ 20
	TELHAMENTO	≥ 20
	CALHAS DE BEIRAL E COLETORES DE ÁGUAS PLUVIAIS APARTENTES, SUBCOBERTURAS FACILMENTE SUBSTITUÍVEIS	≥ 20
	RUFOS, CALHAS INTERNAS E DEMAIS COMPLEMENTOS [DE VENTILAÇÃO, ILUMINAÇÃO E VEDAÇÃO]	≥ 20

ESPECIFICAÇÕES

- ESTRUTURA:
- A DISTÂNCIA ENTRE O RIPAMENTO PODERÁ SER AJUSTADA CONFORME GALGA DA TELHA (PORTUGUESA);
 - MADERA DE LEI COM AS SEGUINTES CARACTERÍSTICAS: FLEXÃO: 120 Kg/cm²; MÓDULO DE ELASTICIDADE = 100 Kg/cm²;
 - A MADEIRA UTILIZADA NA ESTRUTURA DE COBERTURA DEVERÁ RECEBER TRATAMENTO COM PROTEÇÃO INSETICIDA E FUNGICIDA;
 - TELHAS COM INCLINAÇÃO IGUAL O SUPERIOR A 4% DEVEM SER AMARRADAS COM ARAME GALVANIZADO.
 - UTILIZAR NA COBERTURA MADEIRA PINUS (COM TRATAMENTO EM AUTOCLAVE) OU COM RESISTÊNCIA MECÂNICA EQUIVALENTE;
 - NO ENCONTRO DAS COBERTURAS, ENCONTRA-SE UMA PLACA CIMENTÍCIA PARA VEDAÇÃO COM COMPIMENTO DE 3 METROS, 30 CM DE ALTURA E 12 MM DE ESPESURA
 - NAS EXTREMIDADES DA LAJE, ESTÃO DISPOSTOS 2 (DOIS) PONTOS DE ANCORAGEM PARA ENGATE DE CORDAS E CINTOS DE SEGURANÇA PARA O CAMINHAMENTO NA COBERTURA, COM LINHA (8 mm) DE FOLGA DE 12,5 m (DISTÂNCIA DAS COBERTURAS - 4,63 m + 3,53 m COMPLEMENTADAS EM 50%);
 - O CAMINHAMENTO DE PESSOAS DEVE SER REALIZADO ENTRE AS TELHAS, NO RIPAMENTO DO TELHADO.

REVISÃO

REV	DATA	DESCRIÇÃO	AUTOR
R00	04/05/2020	EMIÇÃO INICIAL	NETO LEÃO
R01	14/08/2020	REVISÃO GERAL I	ÉRICO TANOBE
R01+	26/10/2020	REVISÃO GERAL I+	ÉRICO TANOBE

ARQUIVO DIGITAL: TER_IRA_40TI_COB_PB_P01_R01+

USO EXCLUSIVO DA PREFEITURA:

TERCEIRA IDADE RESIDENCIAL COHAPAR IRATI II - 22ª ETAPA EWALDO CORDEIRO

PROFETARIO: PREFEITURA MUNICIPAL DE IRATI - PR

RESP PROJETO ARQUITETÔNICO: PAULO BACILLA CAU 15.164-5

RESP TÉCNICO: PAULO BACILLA CAU 15.164-5

DESENVOLVIMENTO DO PROJETO: NETO LEÃO

DETALHAMENTO DO PROJETO: ÉRICO TANOBE


ASSUNTO: PROJ. COBERTURA - BÁSICO

CONTEÚDO: MPI 40 TI PLANTA BAIXA COBERTURA E MADEIRAMENTO, CORTES, ELEVAÇÕES, QUANTITATIVOS E LEGENDAS.


PRANCHIA Nº: 01 /01

TERCASA CONSTRUTORA


R. Delfina Braga Viçiani, 3661 - Orlas - Curitiba CEP: 81020-490 - F: (041) 99693-0396

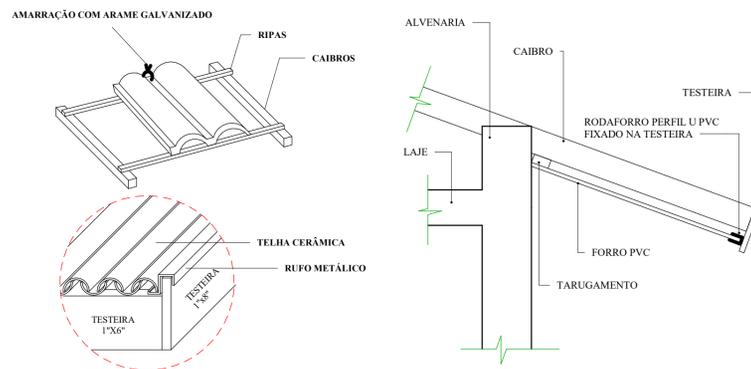


DETALHES GENÉRICO
ESCALA 1:10

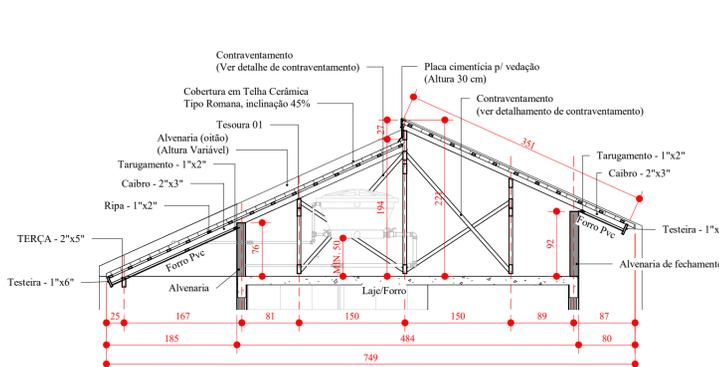

CORTE - AA
ESCALA 1:50

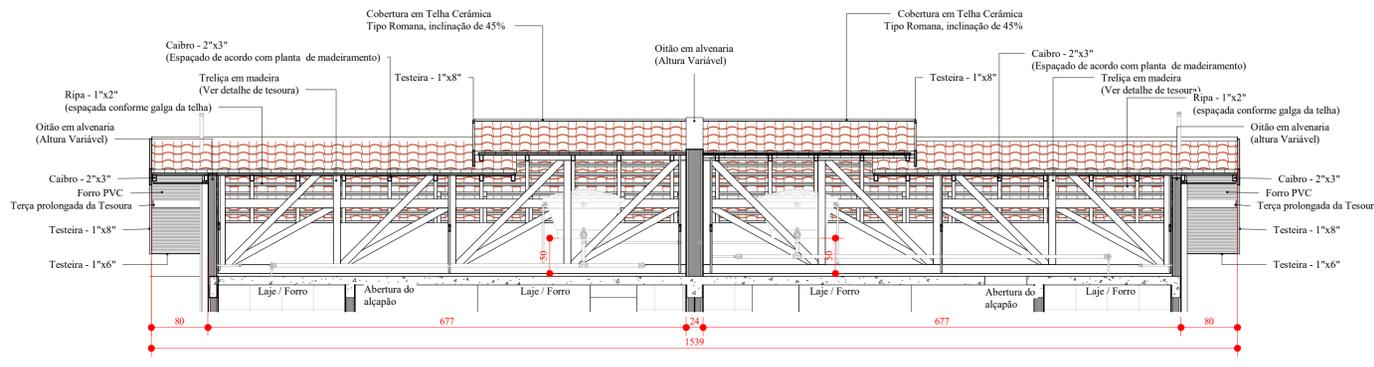


CORTE - BB
ESCALA 1:50

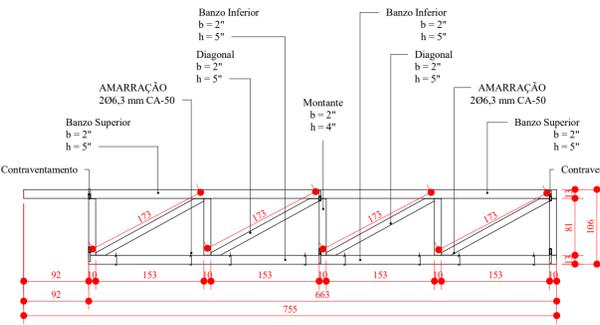

TRELÇA 1
ESCALA 1:50

OBS: b = dimensão que entra no plano


QUANTITATIVO TRELÇA 01
BERÇO 2"x5" = 25,2 m

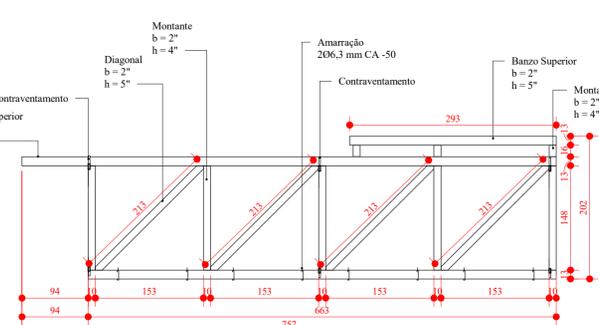

TRELÇA 2
ESCALA 1:50

OBS: b = dimensão que entra no plano

QUANTITATIVO TRELÇA 02
BERÇO 2"x5" = 33,1 m

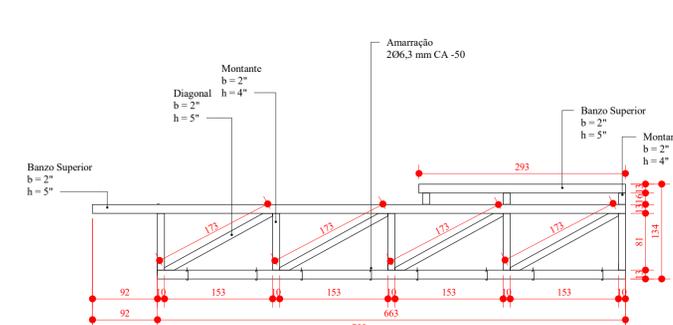

TRELÇA 3
ESCALA 1:50

OBS: b = dimensão que entra no plano

QUANTITATIVO TRELÇA 03
BERÇO 2"x5" = 28,1 m